




| | | |
|--|--|-----------------------|
| INWESTOR: INSTYTUT LOTNICTWA Aleja Krakowska 110/114, 02-256 WARSZAWA | | |
| WYKONAWCA PROJEKTU: CUBE CORP. os. Szkolne 35/10, 31-978 Kraków www.cubecorp.pl e-mail: cube@cubecorp.pl | | |
| OBIEKT | Instytut Lotnictwa, al. Krakowska 110/114, Warszawa Budynek B | BRANŻA ELEKTRYCZNA |
| TYTUŁ PROJEKTU | PROJEKT INSTALACJI ELEKTRYCZNYCH | |
| TREŚĆ RYSUNKU | RZUT PODZIEMIA INSTALACJA SIŁY | 03.2013 DATA |
| OPRACOWAŁ: | mgr inż. Michał Moryc | SKALA 1 : 100 |
| PROJEKTOWAŁ: | mgr inż. Mariusz Bagiński Upř. nr BI/6/01 | PROJEKT WYKONAWCZY |
| SPRAWDZIŁ: | mgr inż. Piotr Wudarczyk Upř. nr MAZ/0424/PWGE/06 | RYS. NR IL-B-RS-1 |

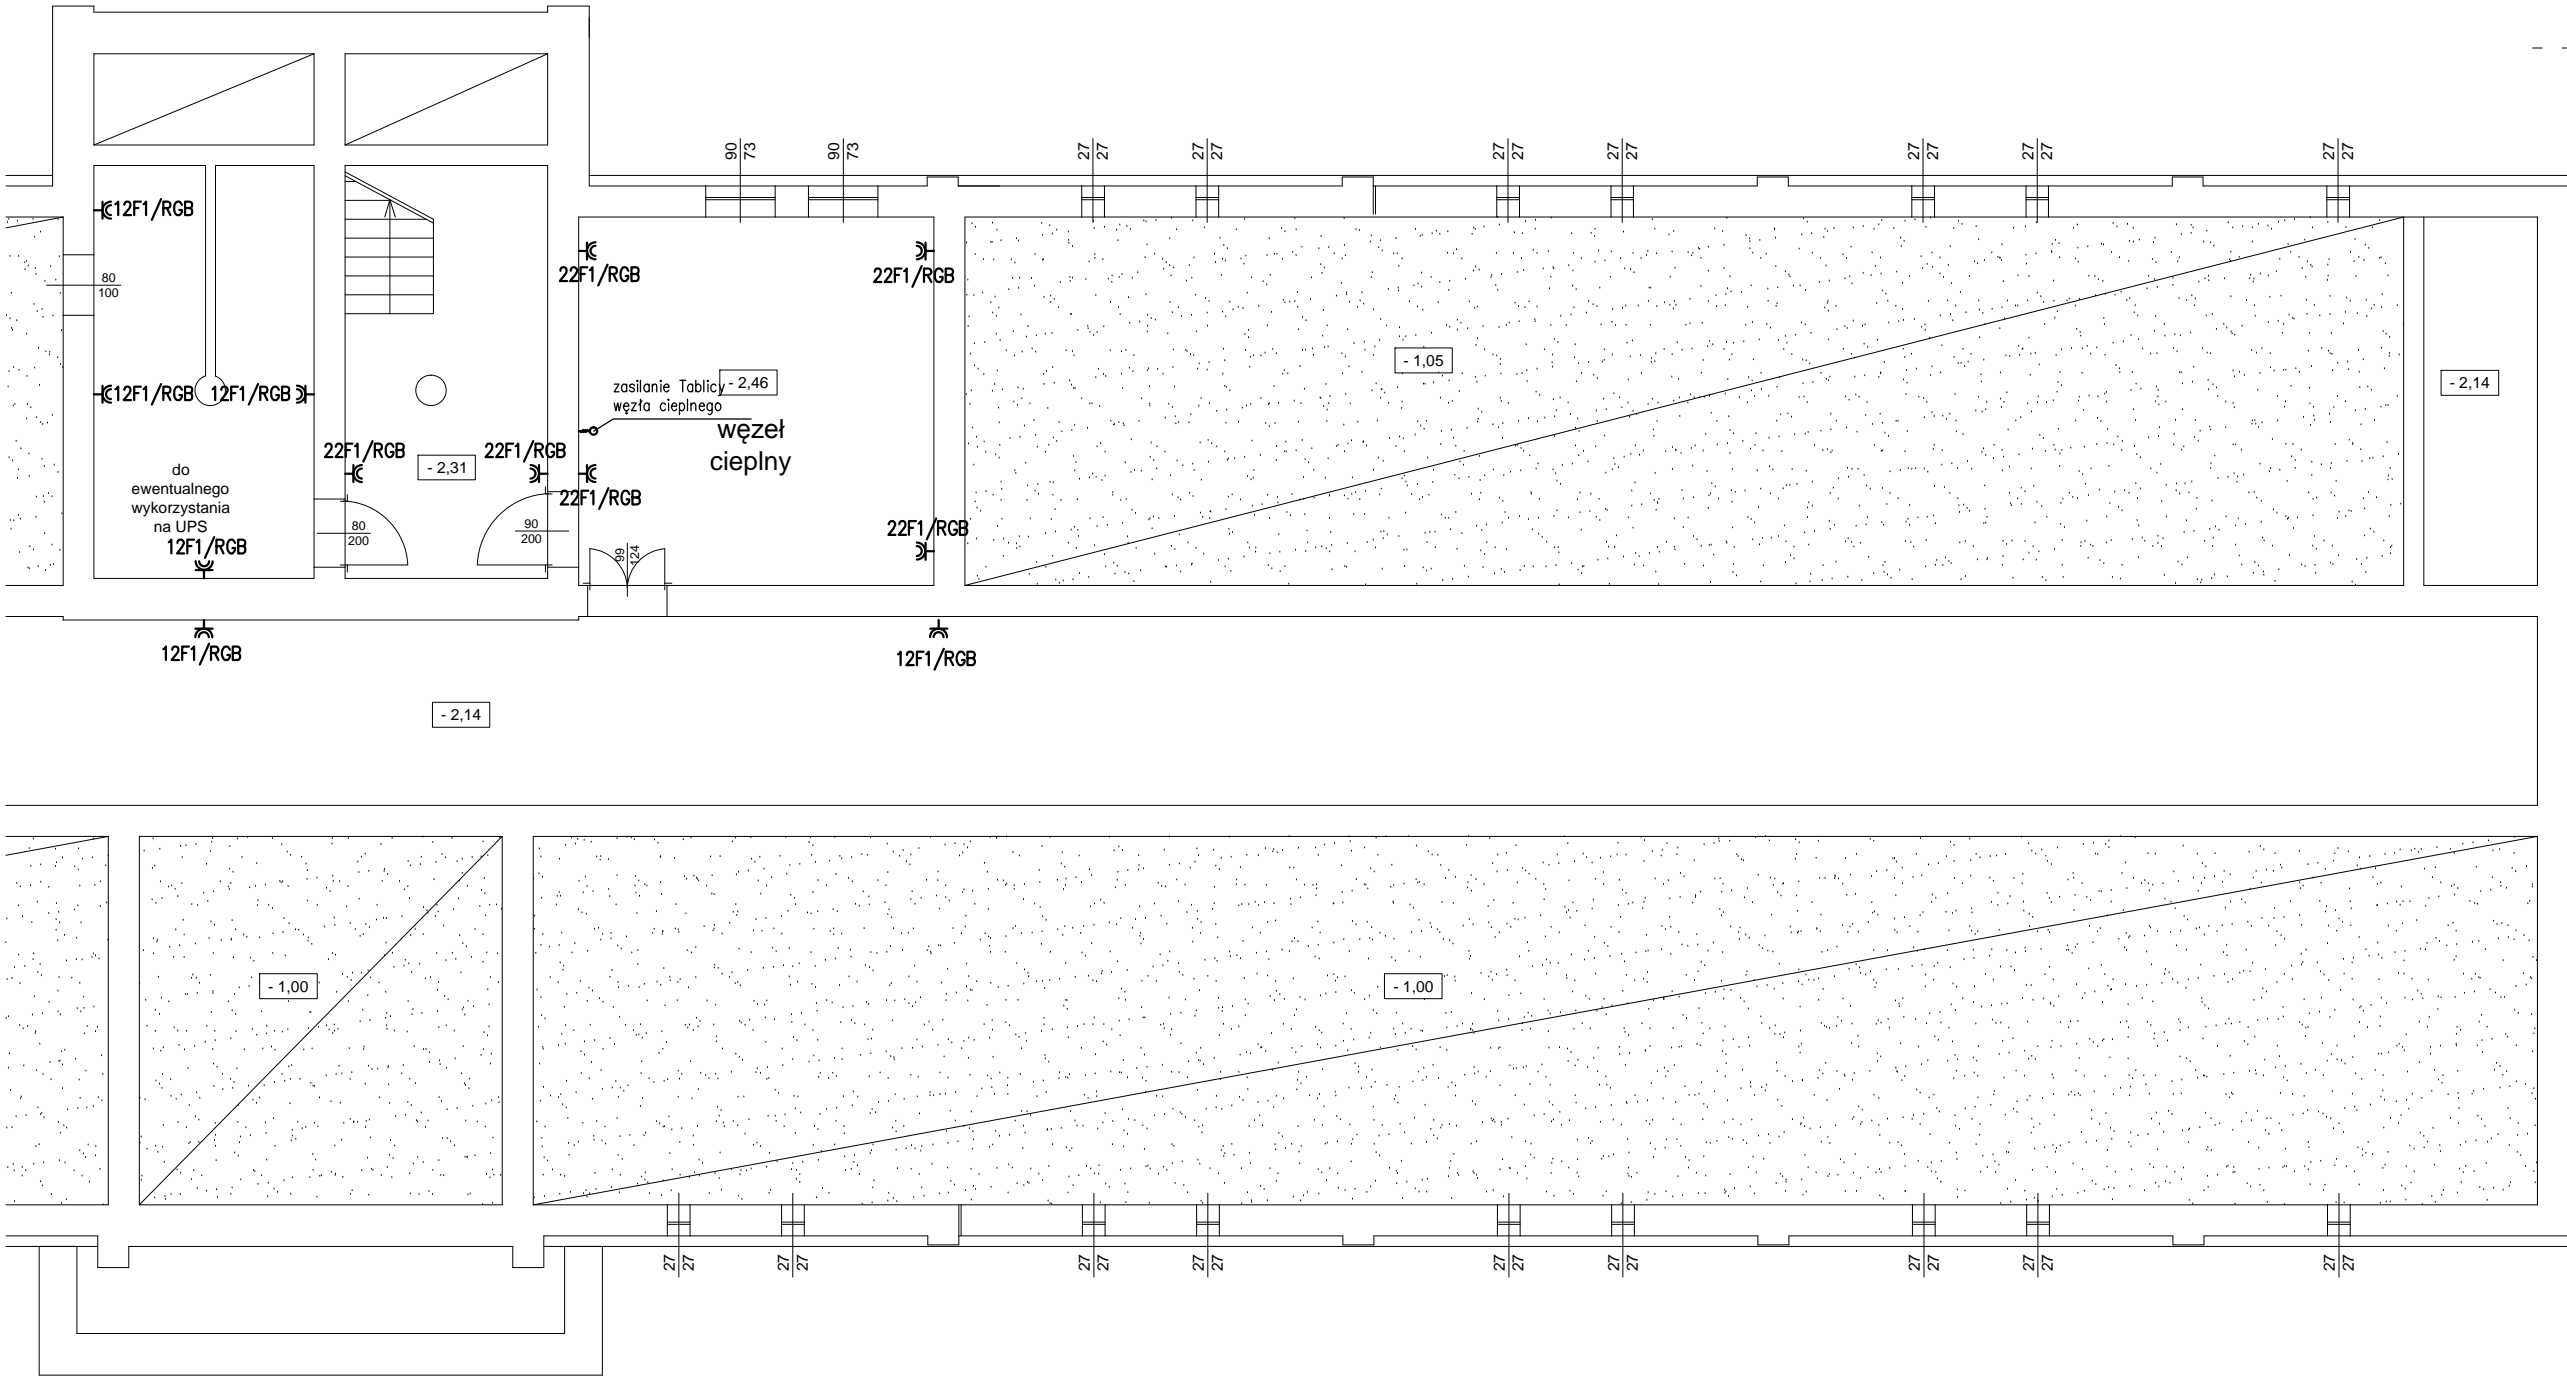


| | | |
|--|--|-----------------------|
| INWESTOR: INSTYTUT LOTNICTWA Aleja Krakowska 110/114, 02-256 WARSZAWA | | |
| WYKONAWCA PROJEKTU: CUBE CORP. os. Szkolne 35/10, 31-978 Kraków www.cubecorp.pl e-mail: cube@cubecorp.pl | | |
| CUBE CORP. | | |
| OBIEKT | Instytut Lotnictwa, al. Krakowska 110/114, Warszawa Budynek B | BRANŻA ELEKTRYCZNA |
| TYTUŁ PROJEKTU | PROJEKT INSTALACJI ELEKTRYCZNYCH | |
| TREŚĆ RYSUNKU | RZUT PODZIEMIA CD INSTALACJA SIŁY | 03.2013 DATA |
| OPRACOWAŁ: | mgr inż. Michał Moryc | SKALA 1 : 100 |
| PROJEKTOWAŁ: | mgr inż. Mariusz Bagiński Upr. nr BI/6/01 | PROJEKT WYKONAWCZY |
| SPRAWDZIŁ: | mgr inż. Piotr Wudarczyk Upr. nr MAZ/0424/PWOE/06 | RYS. NR IL-B-RS-2 |

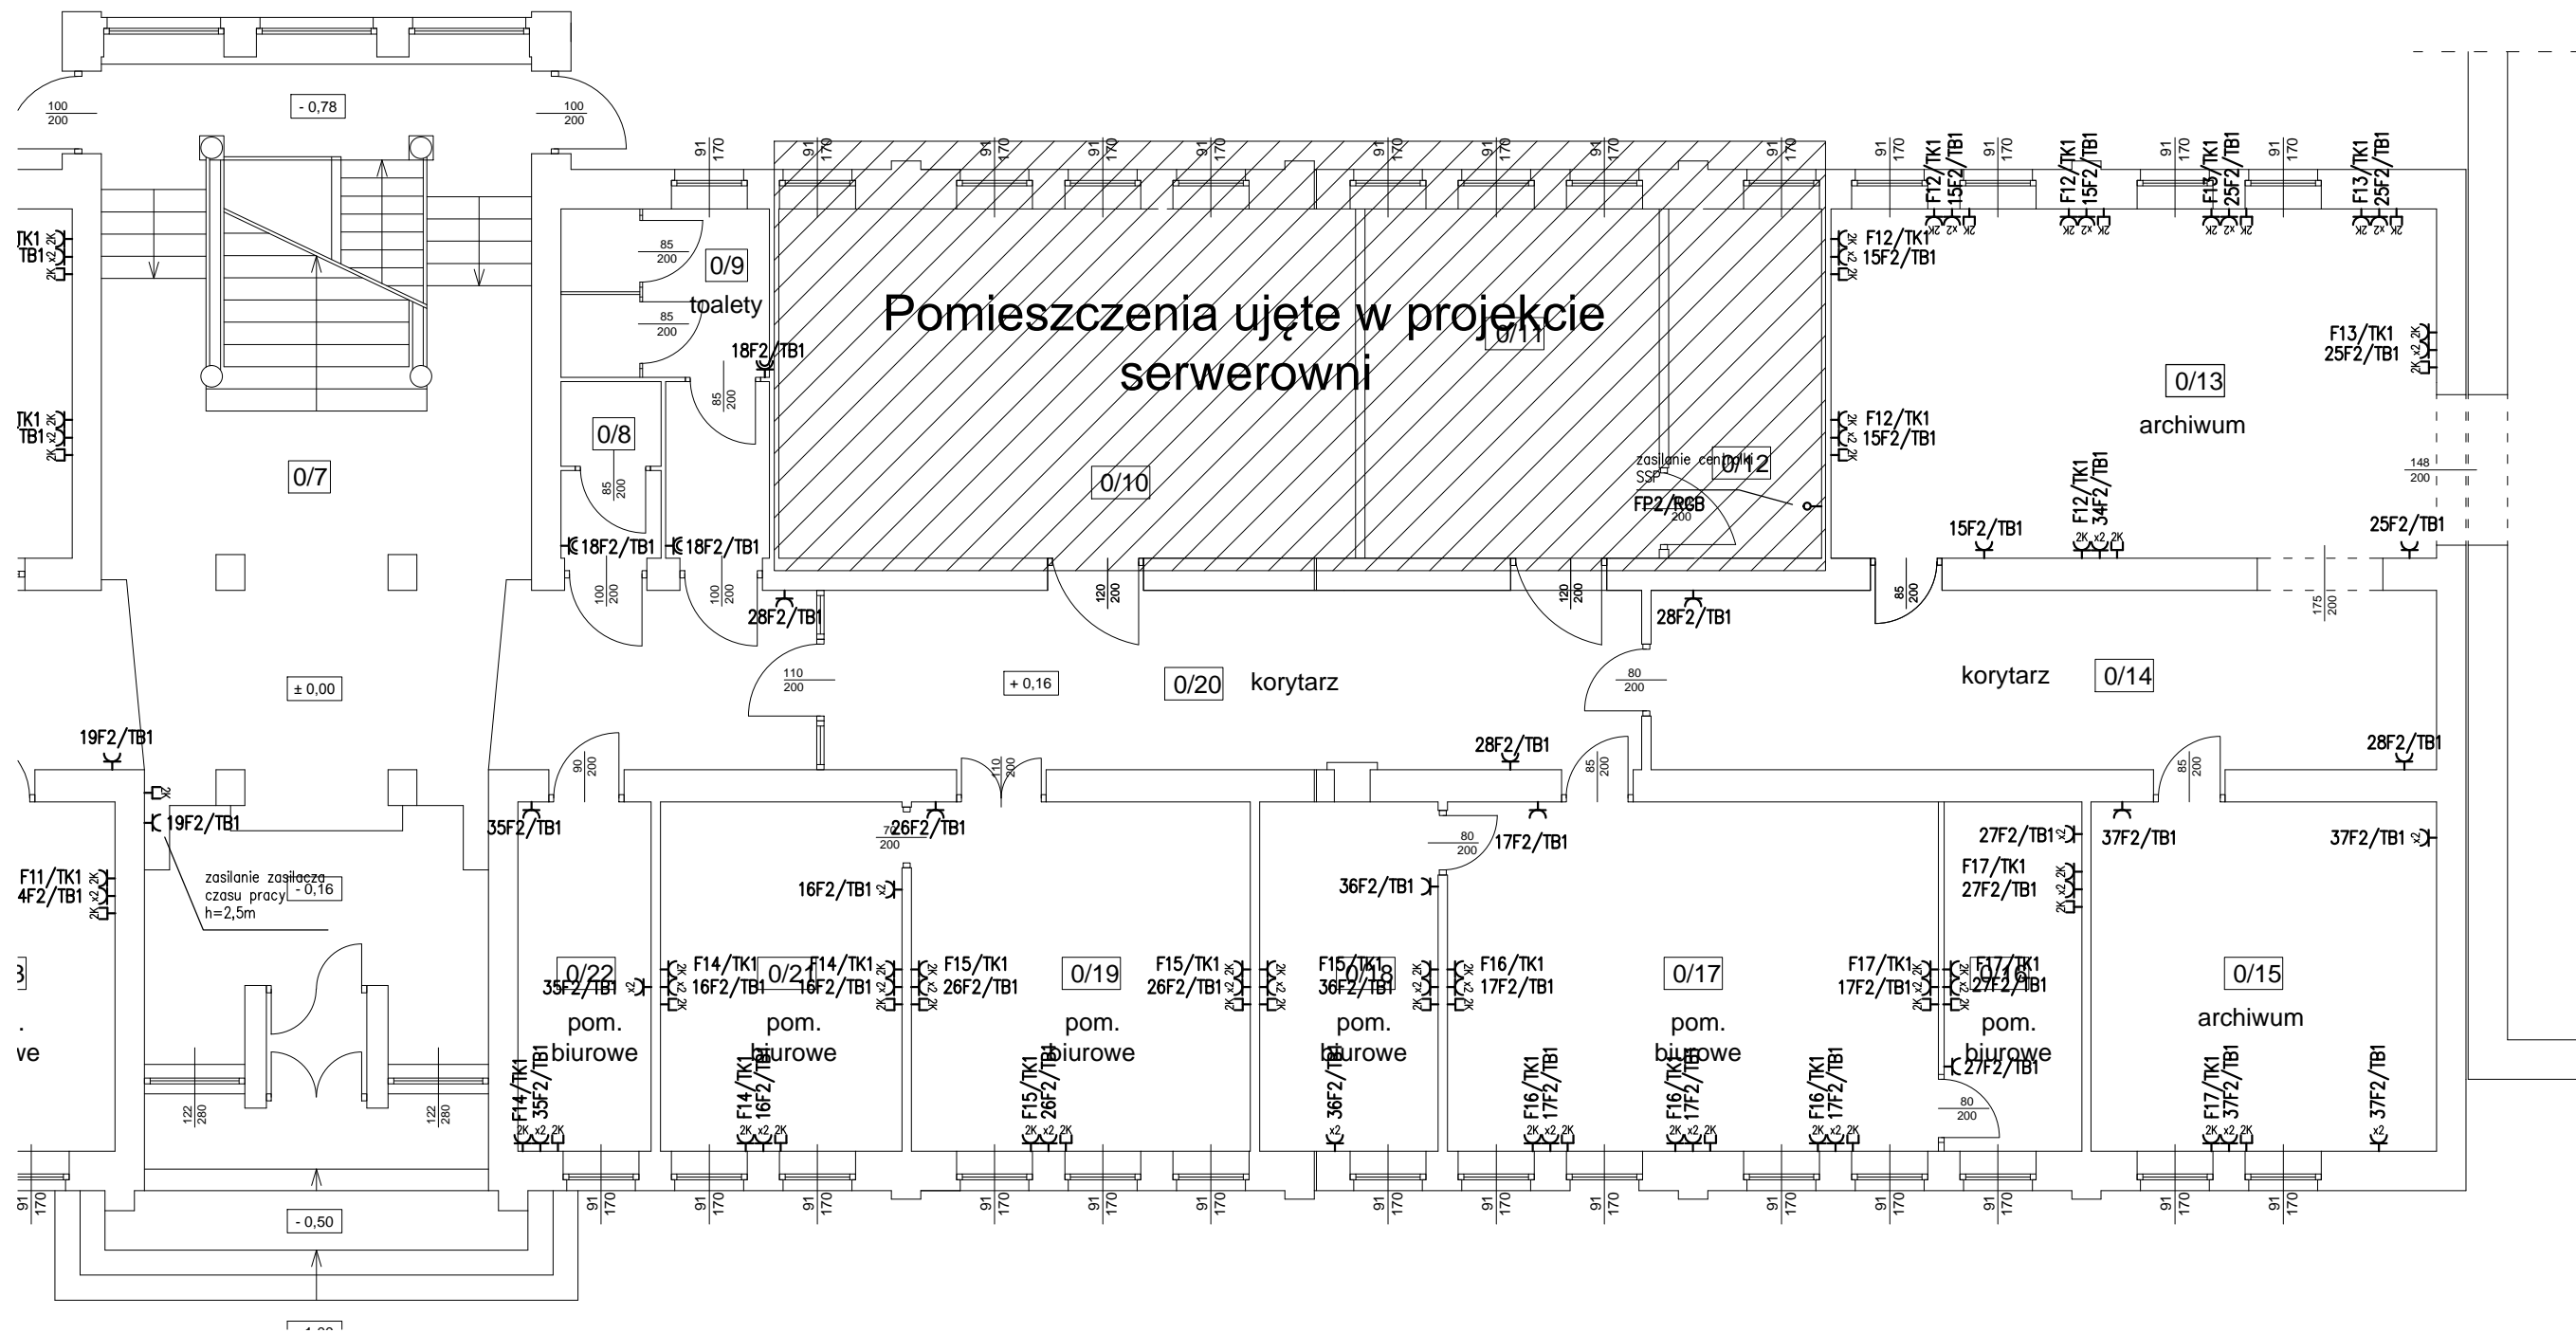


| | | |
|--|--|-----------------------|
| INWESTOR: INSTYTUT LOTNICTWA Aleja Krakowska 110/114, 02-256 WARSZAWA | | |
| WYKONAWCA PROJEKTU: CUBE CORP. os. Szkolne 35/10, 31-978 Kraków www.cubecorp.pl e-mail: cube@cubecorp.pl | | |
| CUBE CORP. | | |
| OBIEKT | Instytut Lotnictwa, al. Krakowska 110/114, Warszawa Budynek B | BRANŻA ELEKTRYCZNA |
| TYTUŁ PROJEKTU | PROJEKT INSTALACJI ELEKTRYCZNYCH | |
| TREŚĆ RYSUNKU | RZUT PARTERU CD INSTALACJA SIŁY | 03.2013 DATA |
| OPRACOWAŁ: | mgr inż. Michał Moryc | SKALA 1 : 100 |
| PROJEKTOWAŁ: | mgr inż. Mariusz Bagiński Upř. nr BI/6/b1 | PROJEKT WYKONAWCZY |
| SPRAWDZIŁ: | mgr inż. Piotr Wudarczyk Upř. nr MAZ/0424/PWOC/06 | RYS. NR IL-B-RS-4 |

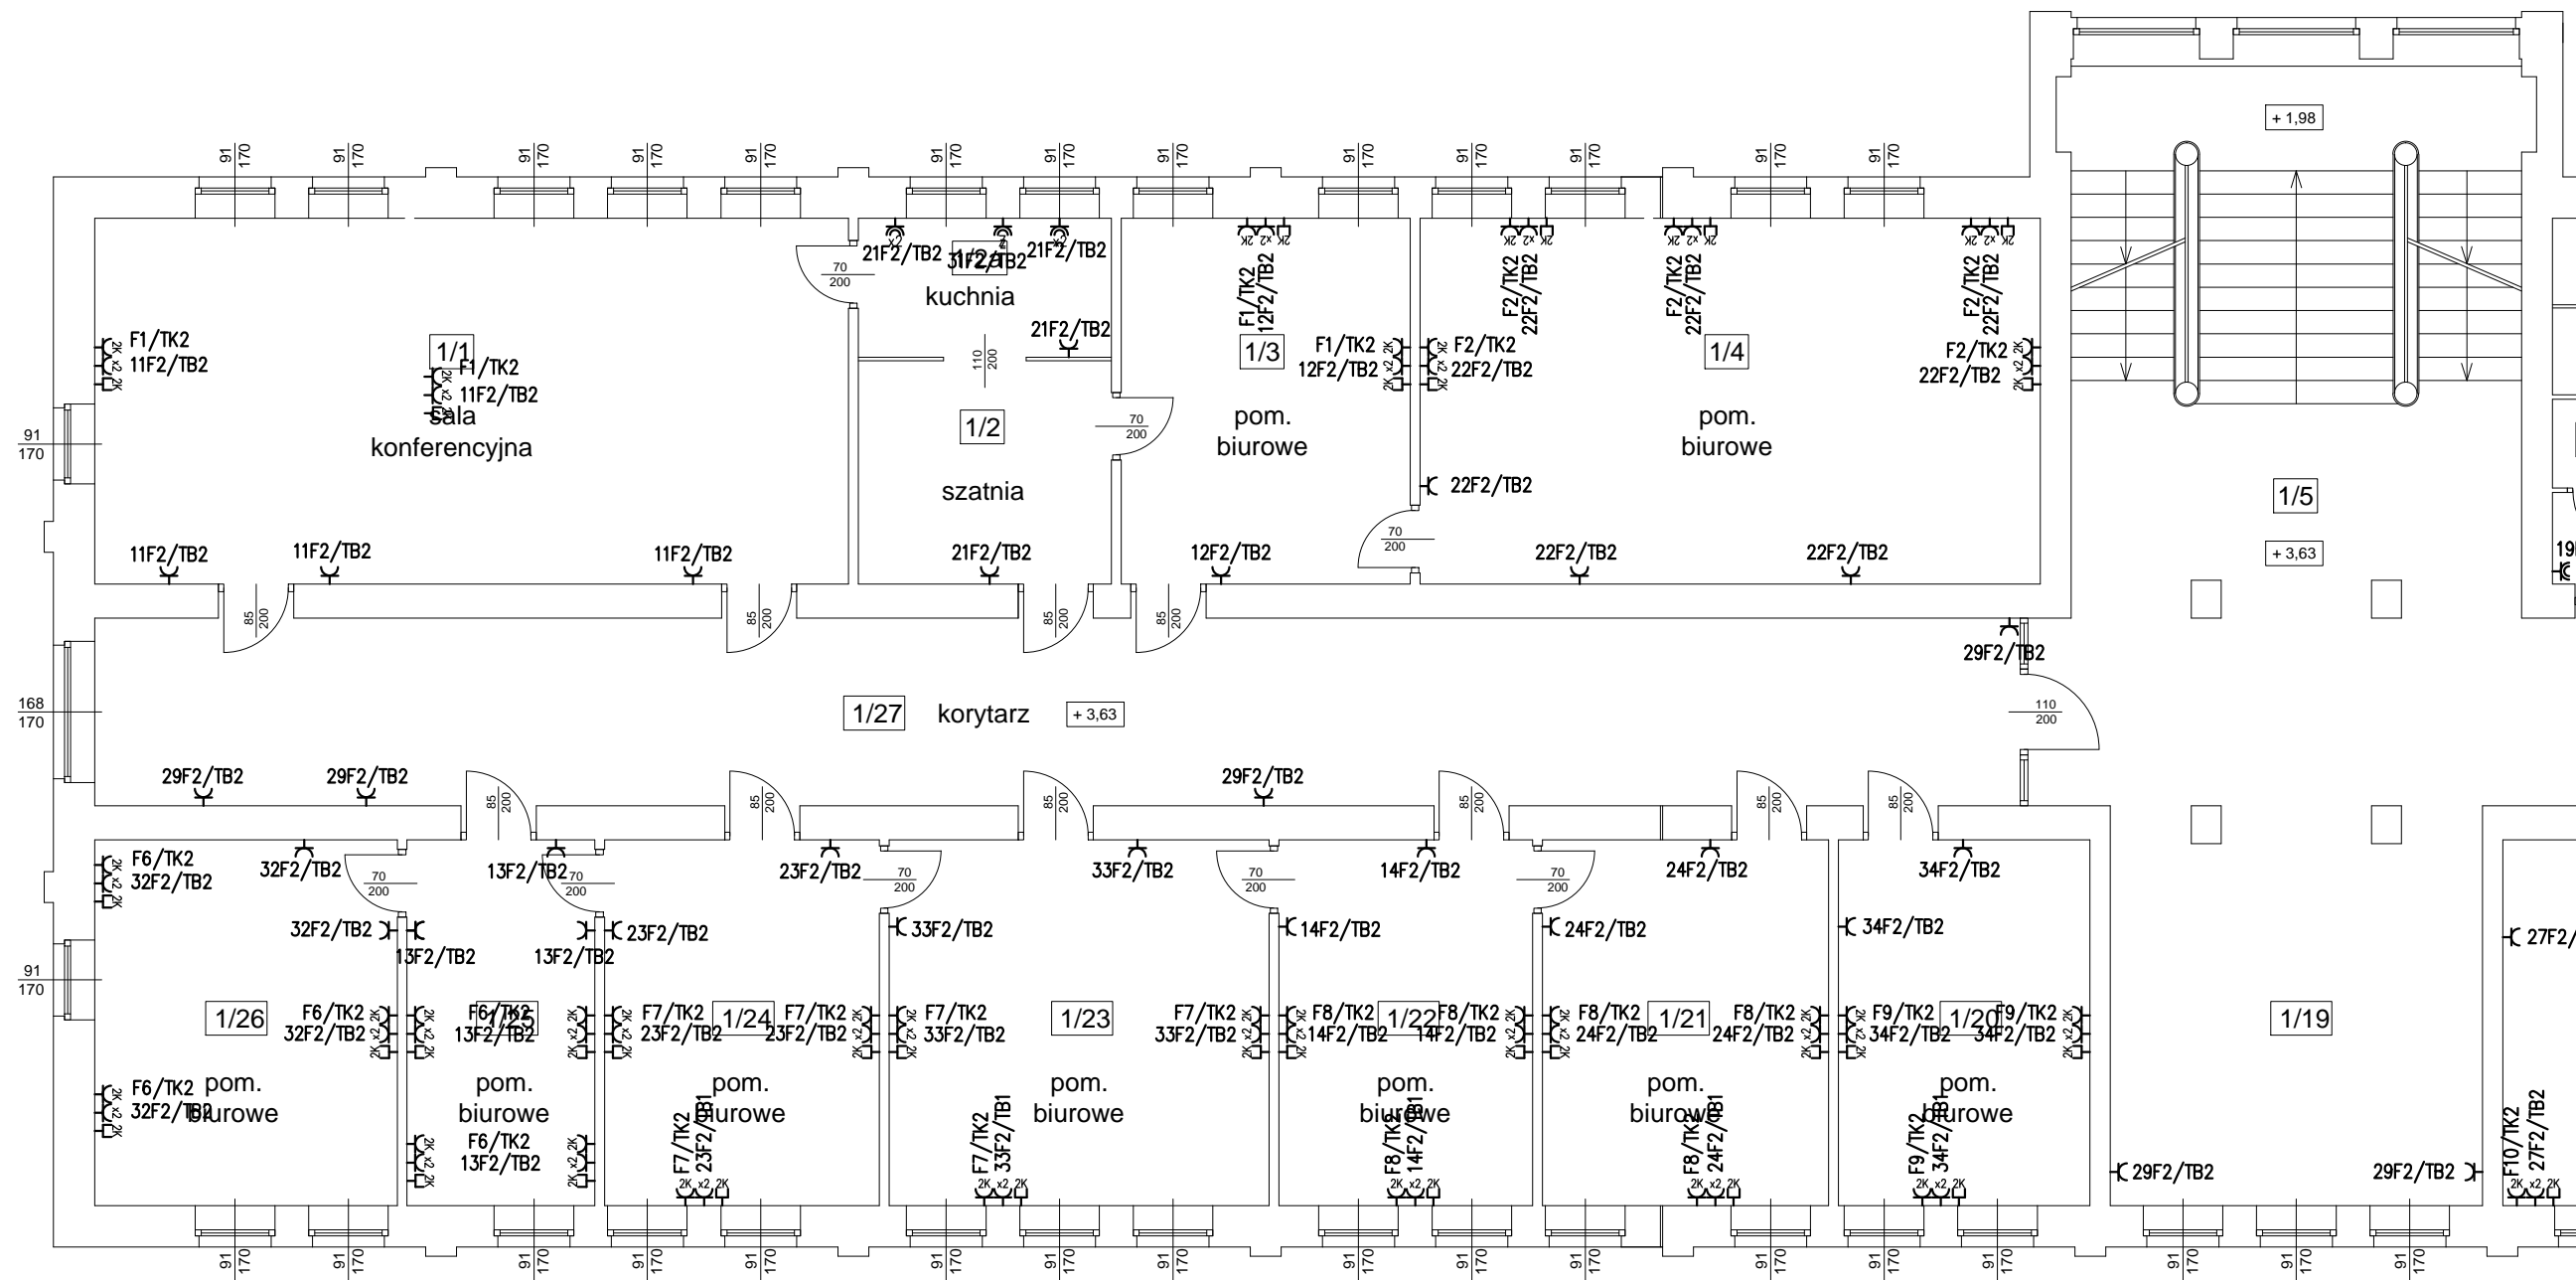


| | | |
|--|--|-----------------------|
| INWESTOR: INSTYTUT LOTNICTWA Aleja Krakowska 110/114, 02-256 WARSZAWA | | |
| WYKONAWCA PROJEKTU: CUBE CORP. os. Szkolne 35/10, 31-978 Kraków www.cubecorp.pl e-mail: cube@cubecorp.pl | | |
| CUBE CORP. | | |
| OBIEKT | Instytut Lotnictwa, al. Krakowska 110/114, Warszawa Budynek B | BRANŻA ELEKTRYCZNA |
| TYTUŁ PROJEKTU | PROJEKT INSTALACJI ELEKTRYCZNYCH | |
| TREŚĆ RYSUNKU | RZUT 1 PIĘTRA INSTALACJA SIŁY | 03.2013 DATA |
| OPRACOWAŁ: | mgr inż. Michał Moryc | SKALA 1 : 100 |
| PROJEKTOWAŁ: | mgr inż. Mariusz Bagiński Upr. nr BI/6/b1 | PROJEKT WYKONAWCZY |
| SPRAWDZIŁ: | mgr inż. Piotr Wudarczyk Upr. nr WAZ/0424/PWOE/06 | rys. nr IL-B-RS-5 |

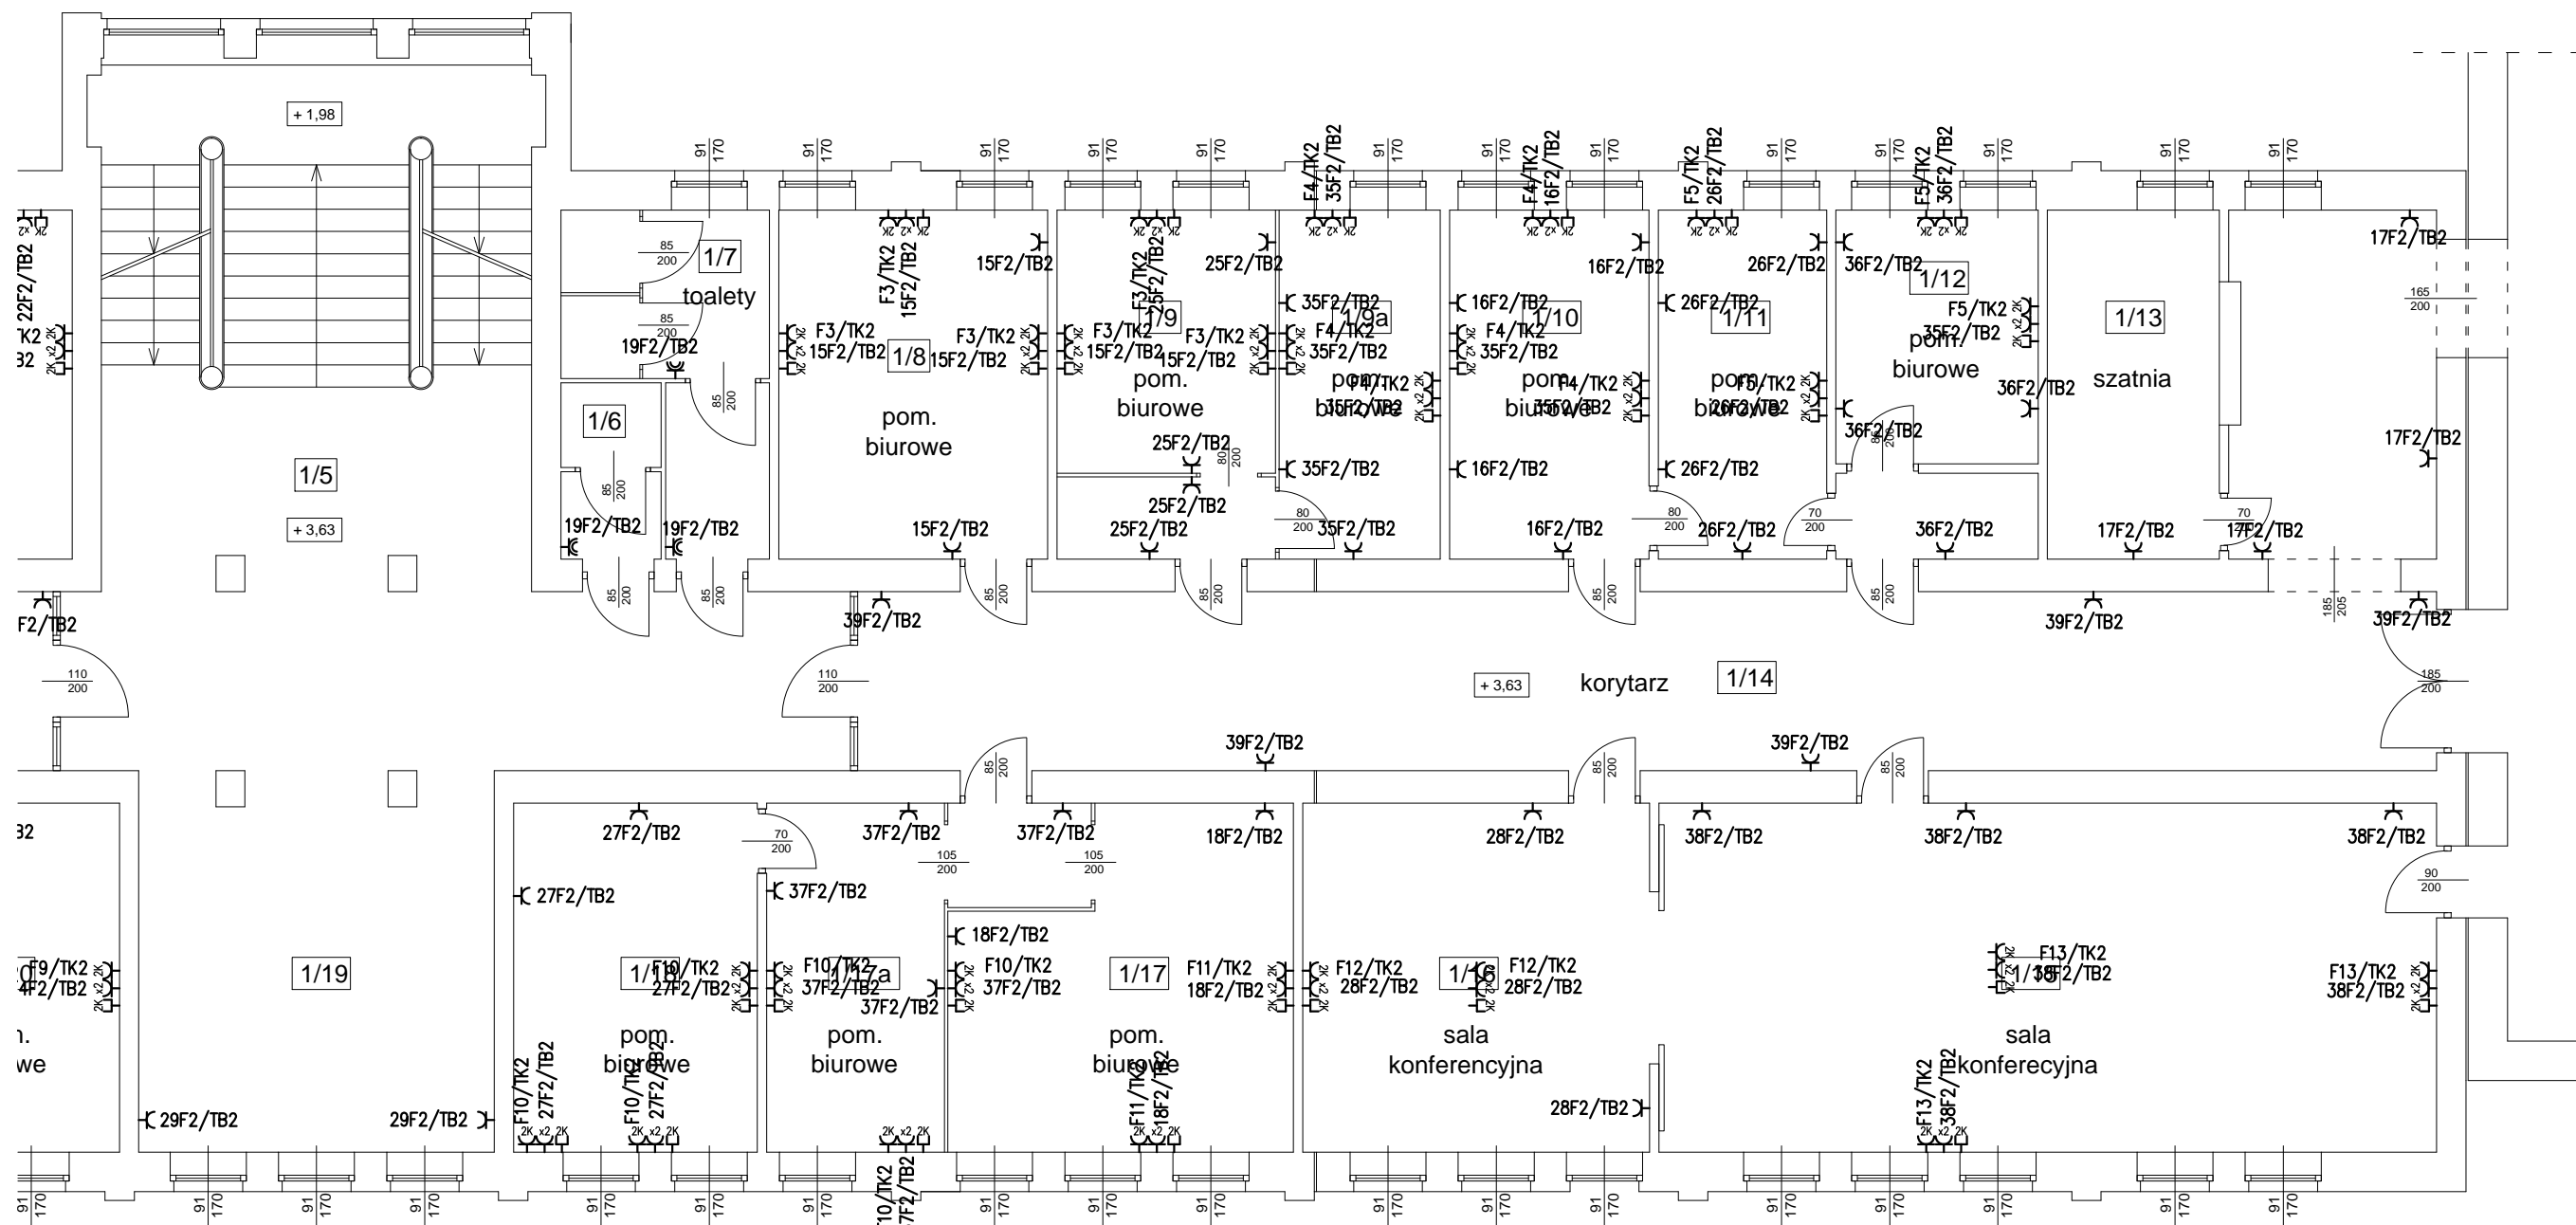


| | | |
|--|--|-----------------------|
| INWESTOR: INSTYTUT LOTNICTWA Aleja Krakowska 110/114, 02-256 WARSZAWA | | |
| WYKONAWCA PROJEKTU: CUBE CORP. os. Szkolne 35/10, 31-978 Kraków www.cubecorp.pl e-mail: cube@cubecorp.pl | | |
| CUBE CORP. | | |
| OBIEKT | Instytut Lotnictwa, al. Krakowska 110/114, Warszawa Budynek B | BRANŻA ELEKTRYCZNA |
| TYTUŁ PROJEKTU | PROJEKT INSTALACJI ELEKTRYCZNYCH | |
| TREŚĆ RYSUNKU | RZUT 1 PIĘTRA CD INSTALACJA SIŁY | 03.2013 DATA |
| OPRACOWAŁ: | mgr inż. Michał Moryc | SKALA 1 : 100 |
| PROJEKTOWAŁ: | mgr inż. Mariusz Bagiński Up. nr BI/6/01 | PROJEKT WYKONAWCZY |
| SPRAWDZIŁ: | mgr inż. Piotr Wudarczyk Up. nr WAZ/0424/PWOE/06 | rys. nr IL-B-RS-6 |

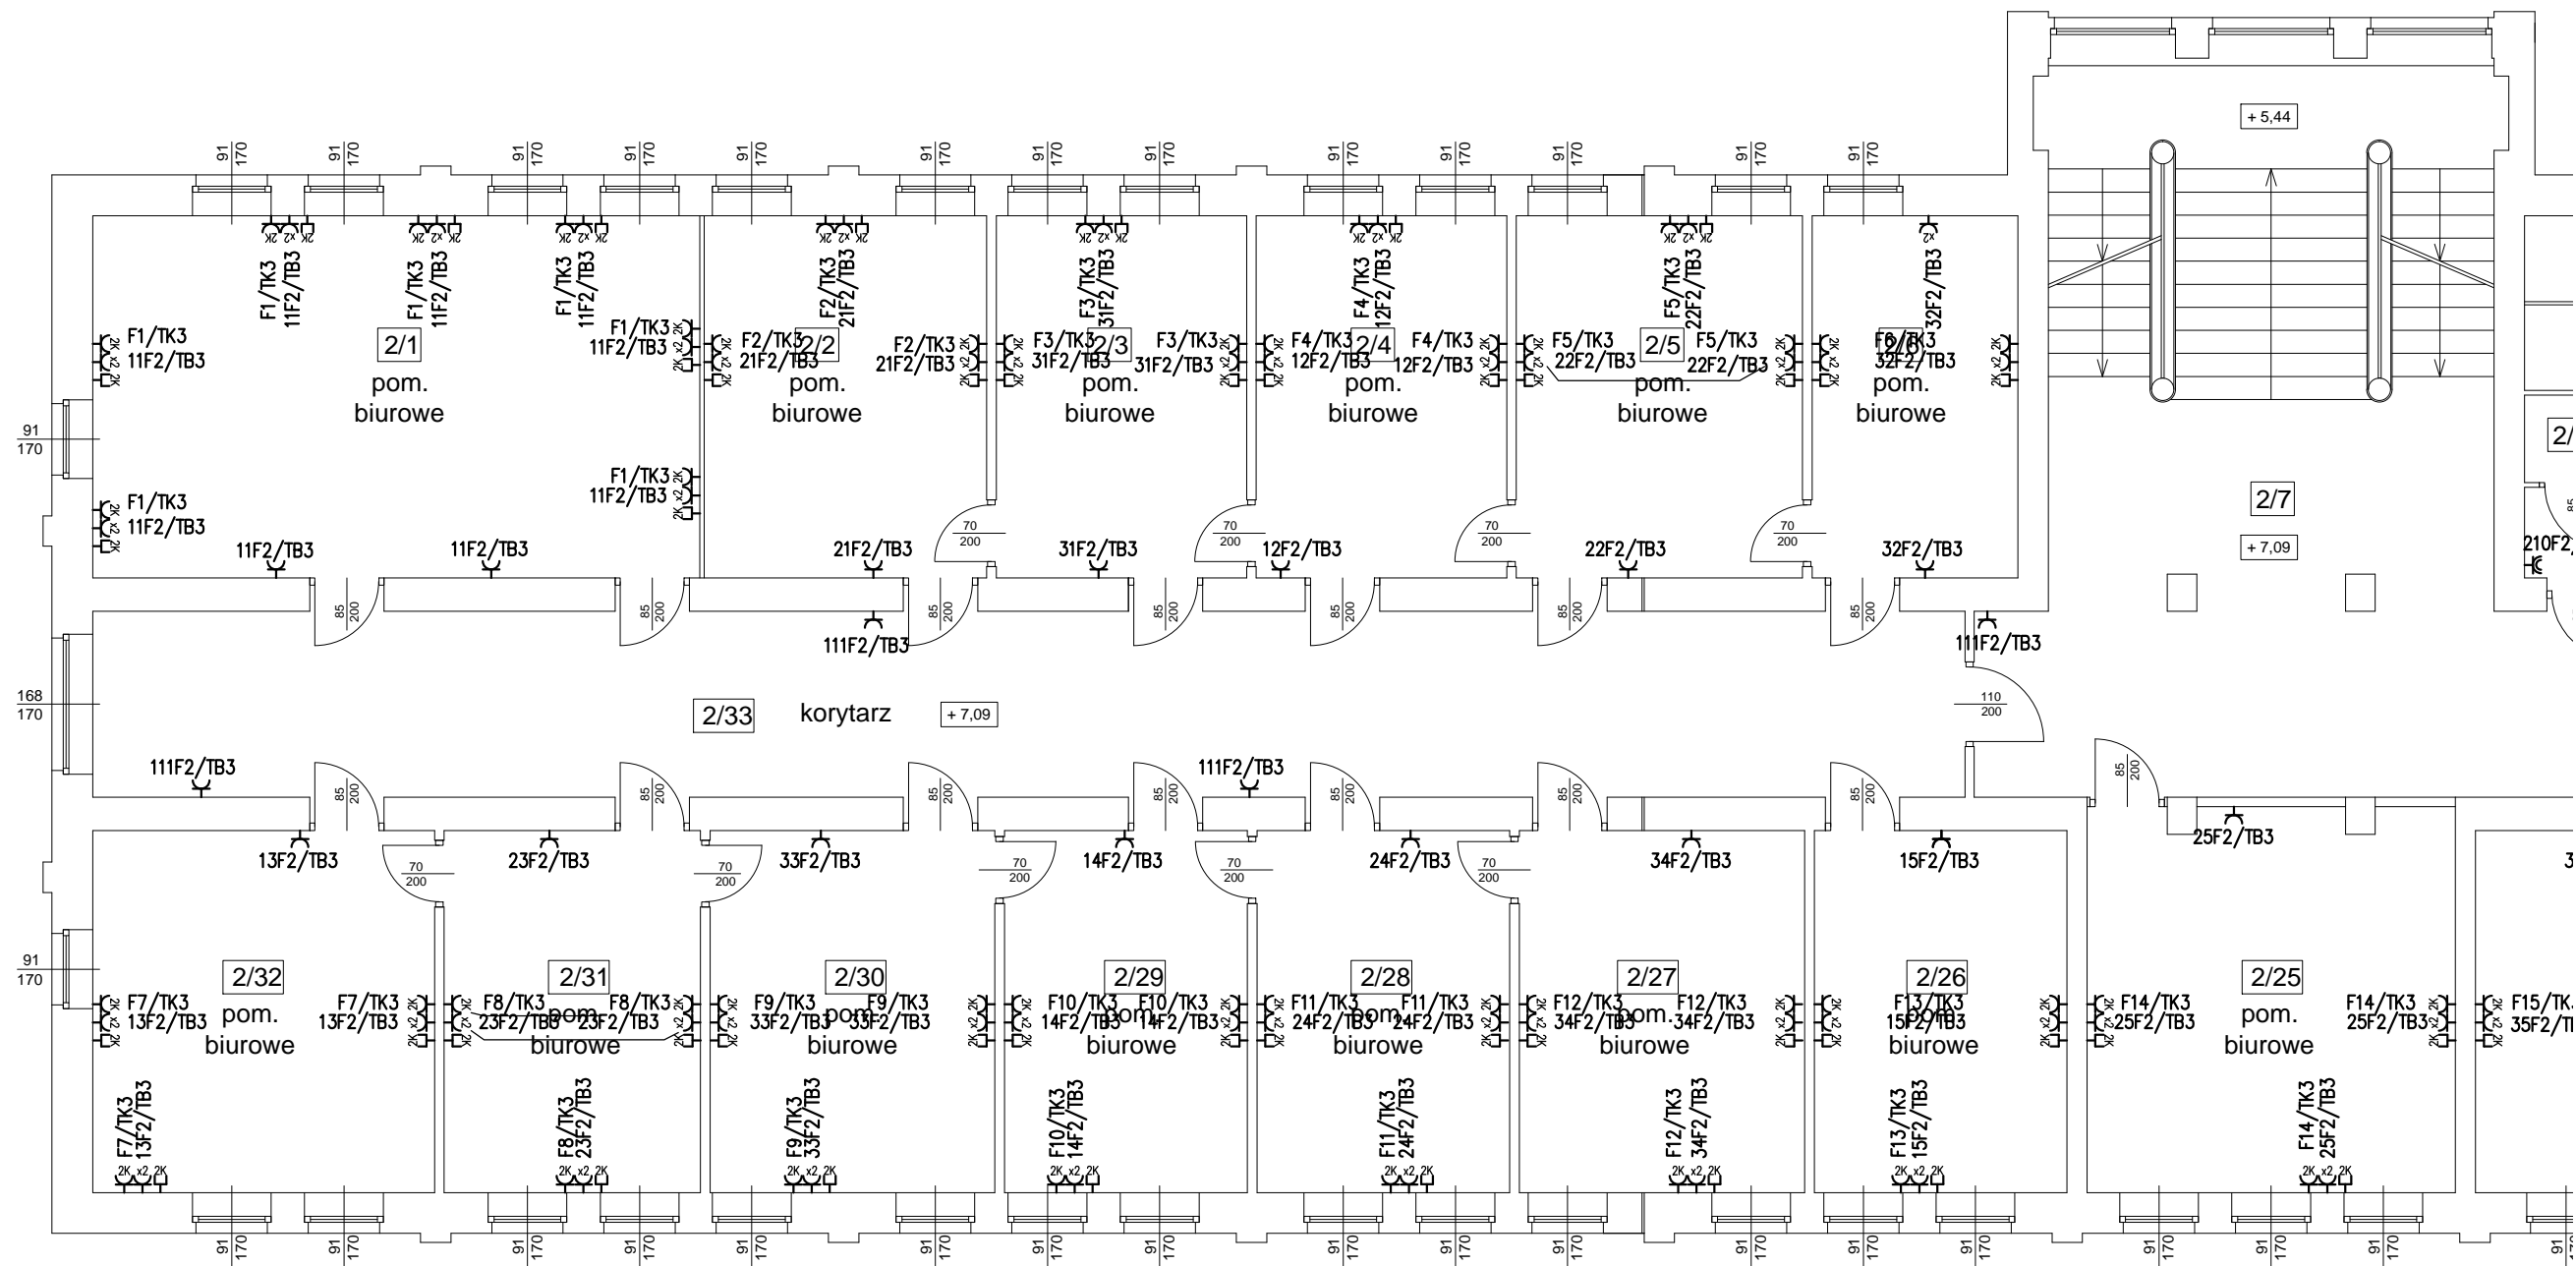

| | | |
|--|--|-----------------------|
| INWESTOR: INSTYTUT LOTNICTWA Aleja Krakowska 110/114, 02-256 WARSZAWA | | |
| WYKONAWCA PROJEKTU: CUBE CORP. os. Szkolne 35/10, 31-978 Kraków www.cubecorp.pl e-mail: cube@cubecorp.pl | | |
| OBIEKT | Instytut Lotnictwa, al. Krakowska 110/114, Warszawa Budynek B | BRANŻA ELEKTRYCZNA |
| TYTUŁ PROJEKTU | PROJEKT INSTALACJI ELEKTRYCZNYCH | |
| TREŚĆ RYSUNKU | RZUT 2 PIĘTRA INSTALACJA SIŁY | 03.2013 DATA |
| OPRACOWAŁ: | mgr inż. Michał Moryc | SKALA 1 : 100 |
| PROJEKTOWAŁ: | mgr inż. Mariusz Bagiński Upr. nr BI/6/b1 | PROJEKT WYKONAWCZY |
| SPRAWDZIŁ: | mgr inż. Piotr Wudarczyk Upr. nr WZ/0424/PWOE/06 | rys. nr IL-B-RS-7 |

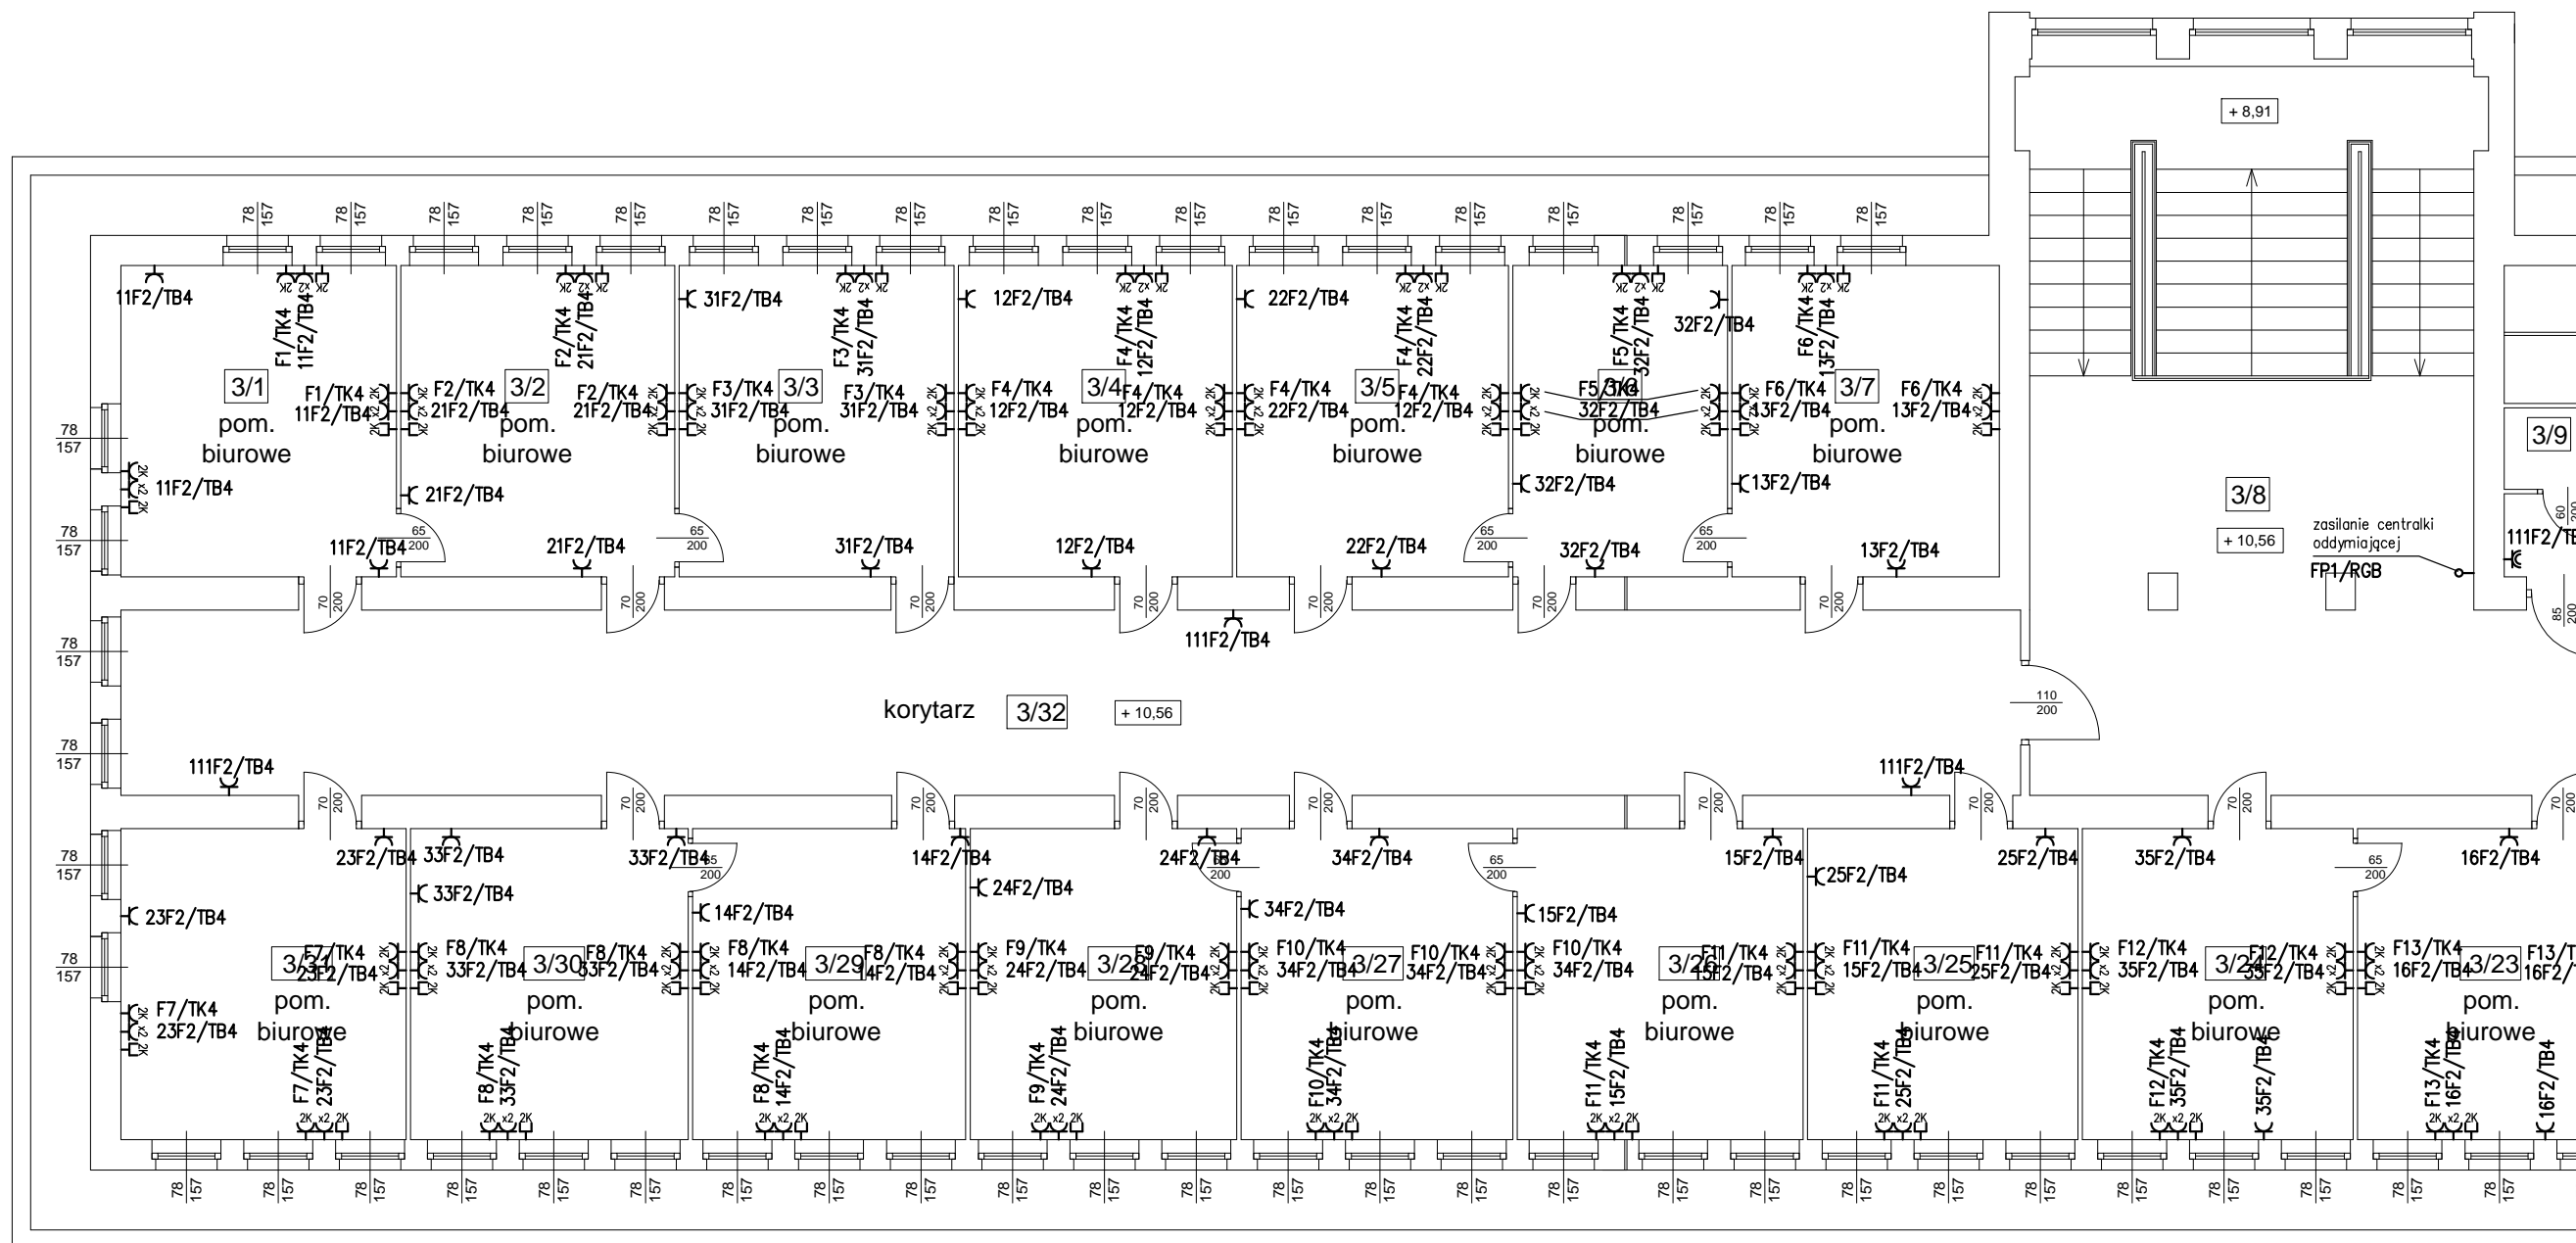

| | | |
|--|--|-----------------------|
| INWESTOR: INSTYTUT LOTNICTWA Aleja Krakowska 110/114, 02-256 WARSZAWA | | |
| WYKONAWCA PROJEKTU: CUBE CORP. os. Szkolne 35/10, 31-978 Kraków www.cubecorp.pl e-mail: cube@cubecorp.pl | | |
| OBIEKT | Instytut Lotnictwa, al. Krakowska 110/114, Warszawa Budynek B | BRANŻA ELEKTRYCZNA |
| TYTUŁ PROJEKTU | PROJEKT INSTALACJI ELEKTRYCZNYCH | |
| TREŚĆ RYSUNKU | RZUT 3 PIĘTRA INSTALACJA SIŁY | 03.2013 DATA |
| OPRACOWAŁ: | mgr inż. Michał Moryc | SKALA 1 : 100 |
| PROJEKTOWAŁ: | mgr inż. Mariusz Bagiński Upr. nr BI/6/b1 | PROJEKT WYKONAWCZY |
| SPRAWDZIŁ: | mgr inż. Piotr Wudarczyk Upr. nr WAZ/0424/PWOE/06 | rys. nr IL-B-RS-9 |

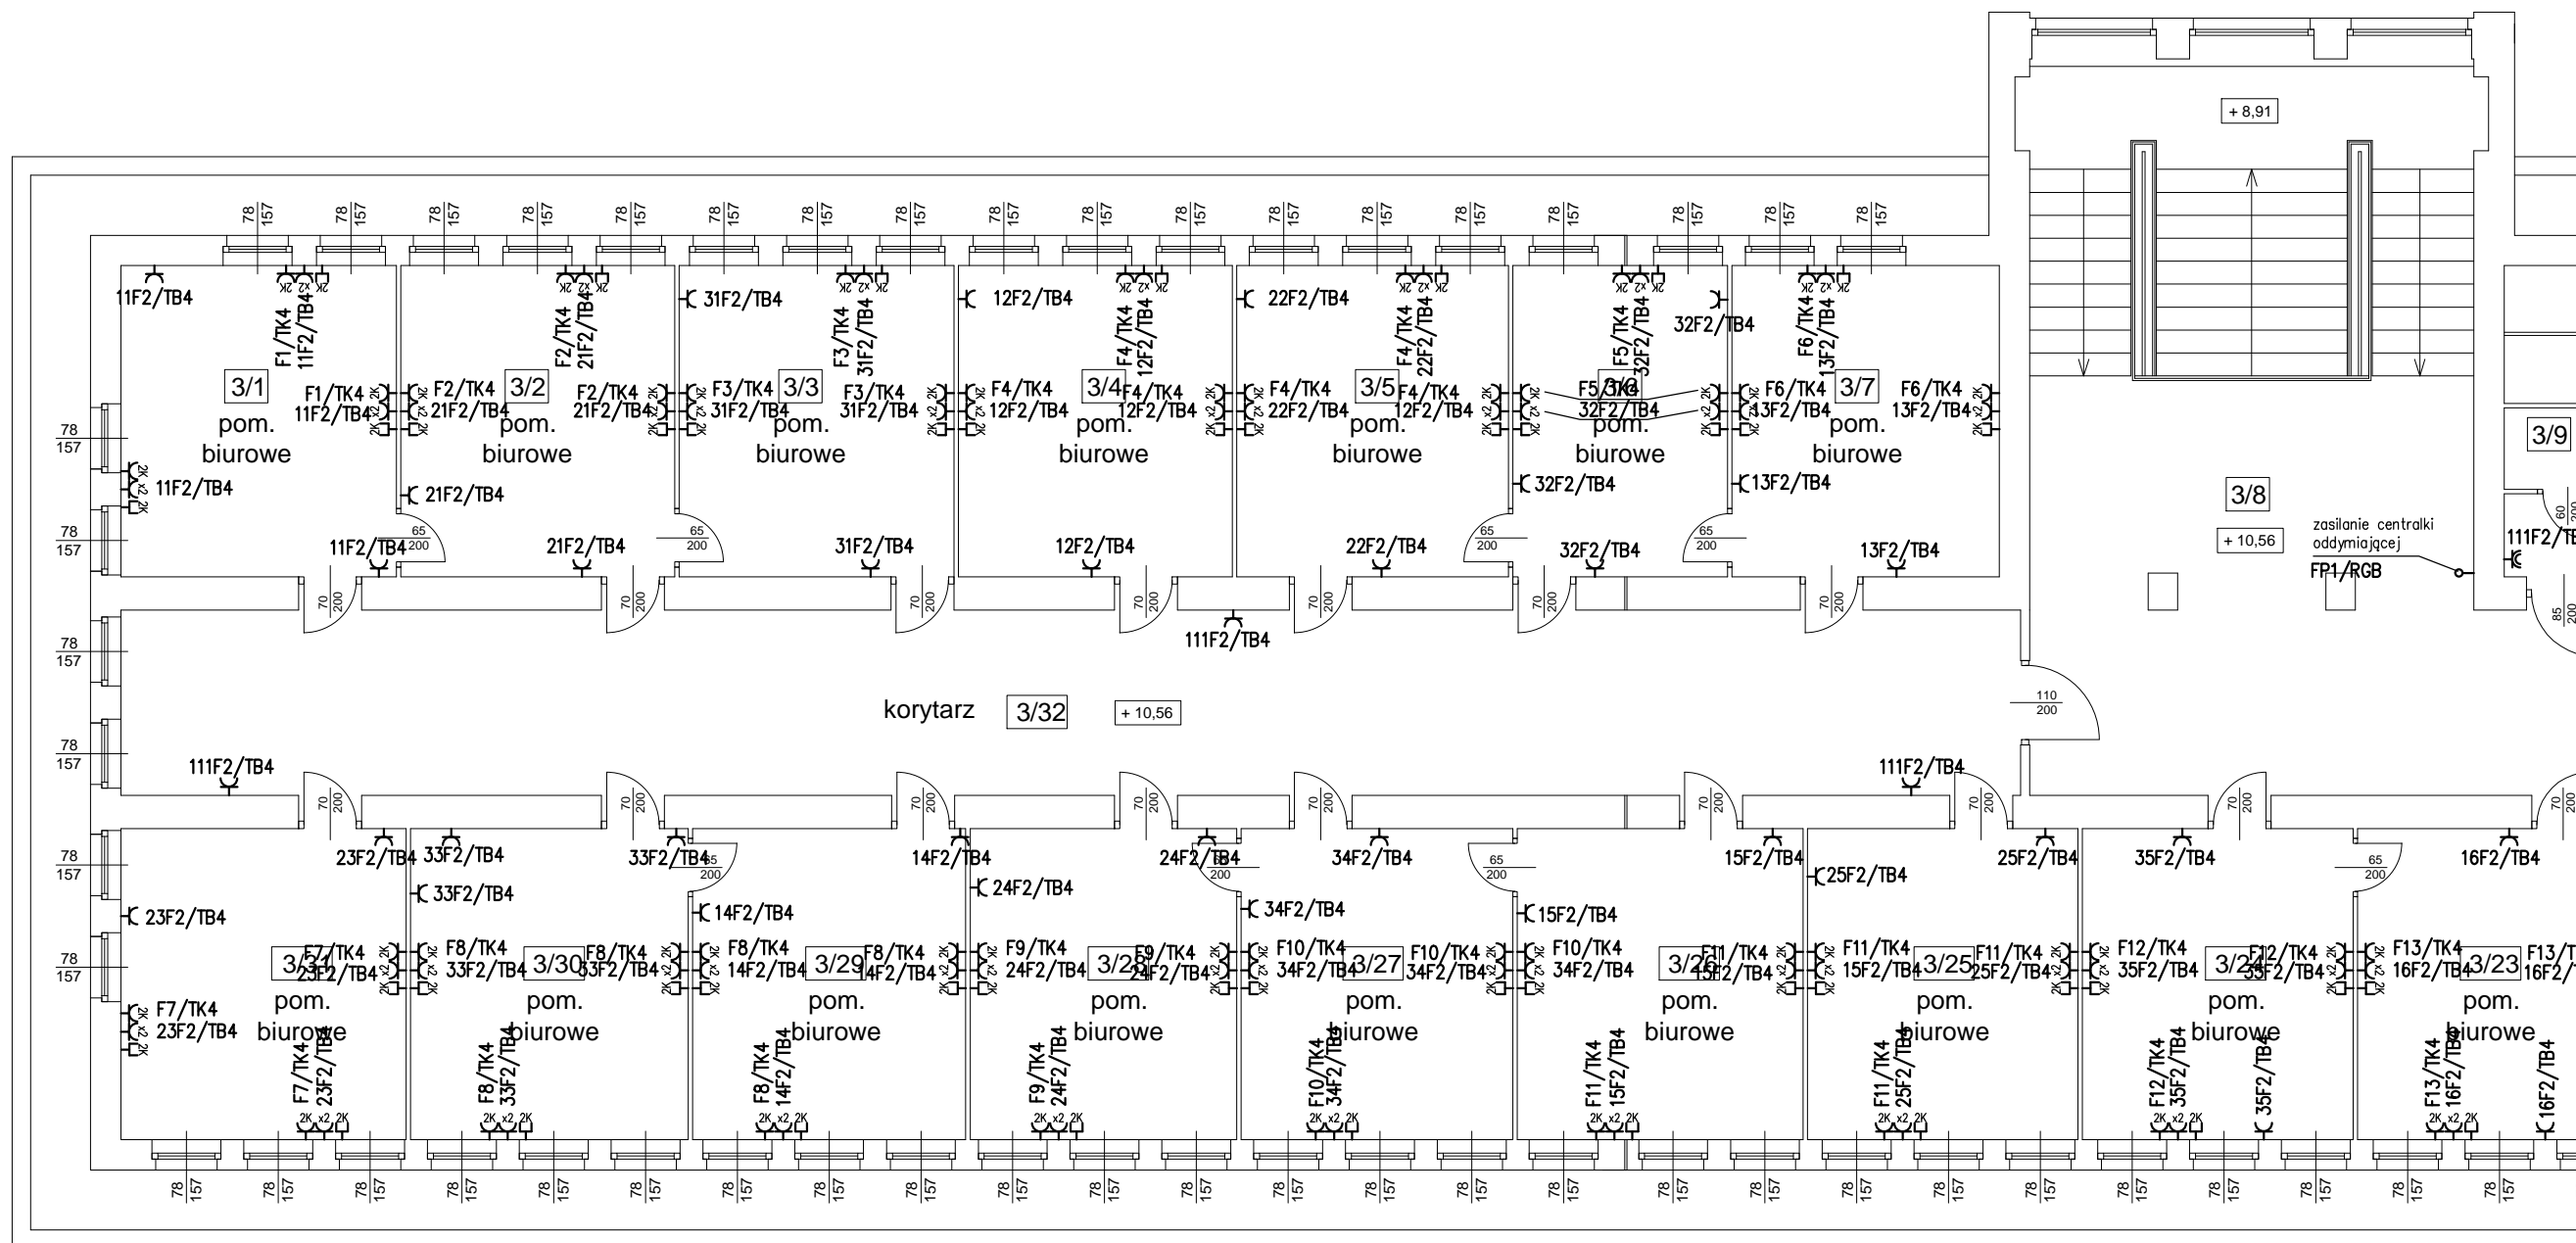

| | | |
|--|--|-----------------------|
| INWESTOR: INSTYTUT LOTNICTWA Aleja Krakowska 110/114, 02-256 WARSZAWA | | |
| WYKONAWCA PROJEKTU: CUBE CORP. os. Szkolne 35/10, 31-978 Kraków www.cubecorp.pl e-mail: cube@cubecorp.pl | | |
| CUBE CORP. | | |
| OBIEKT | Instytut Lotnictwa, al. Krakowska 110/114, Warszawa Budynek B | BRANŻA ELEKTRYCZNA |
| TYTUŁ PROJEKTU | PROJEKT INSTALACJI ELEKTRYCZNYCH | |
| TREŚĆ RYSUNKU | RZUT 3 PIĘTRA INSTALACJA SIŁY | 03.2013 DATA |
| OPRACOWAŁ: | mgr inż. Michał Moryc | SKALA 1 : 100 |
| PROJEKTOWAŁ: | mgr inż. Mariusz Bagiński Upr. nr BI/6/b1 | PROJEKT WYKONAWCZY |
| SPRAWDZIŁ: | mgr inż. Piotr Wudarczyk Upr. nr WAZ/0424/PWOE/06 | rys. nr IL-B-RS-9 |